新築一戸建川

3駅利用可

JR蒲田駅 | 自転車平坦7分 矢口渡駅 | 自転車平坦3分 《急 池上線「蓮沼駅」徒歩 9分《急 多摩川線「矢口渡駅」徒歩 8分R京浜東北線「蒲田駅」徒歩 18分





※屋内写真は施工イメージです。

特別な場所。東南角地の家

リアルにウレシい、蒲田駅へ自転車で平坦7分 永遠の東南角地でスカイバルコニーのある生活



特別な場所。東南角地の家



- 度使ったら手放せない!

あったか。室内が乾燥しない TOKYO GAS

- ●生ごみは粉砕し自動乾燥して1/20に、悪臭も虫もカット!
- ●排水口のごみ受けも、三角コーナーも不要、シンクが常に清潔
- ●ごみ出し4人家族で2か月にたった1回

生ゴミ全自動処理機ディスポーザー

FLOOR

ワンボックス、SUVも 楽々駐車できる 2700×5000の広さ 自転車やパイク などのスペースにも


丁具やアウトドアスポーツ 車がない方は エントランスガーデンや マイオープンカフェに

※完成予想図(実際とは多少異なる場合がございます)


1F洋室はゲスト用、家族のケア、 隠れ家サロン、ショップのオープン などさまざまに活用できます



コーディネイトしやすく 広さを有効活用できる長方形のLDK $32.41 \,\mathrm{m}^2$ 日当たりの良い東側のパルコニーが連続した 3面採光、南向きの明るいリビング

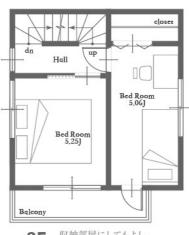

収納部屋にしてもよし、 パパの書斎にもピッタリ バルコニー付きの2面採光で 南向きの明るいベッドルーム

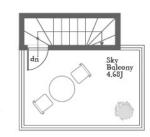

PH 2.48 m²

いいサイズのスカイバルコニー 子供やペットの遊び場に、 リラクゼーションスペースに たそがれてまったり家飲み 屋上ガーデニング、家庭菜園 バーベキュー、アウトドアヨガ などお好みでフル活用

3LDK SKY BLCONYGARAGE

販売価格**7**,250万円(税込)

土地面積/56.54㎡(セットバック持分別途3.36㎡) 建物面積/96.37㎡

JR京浜東北·根岸線「蒲田駅」徒歩18分、東急 池上線「谷口渡駅」徒歩8分、多摩川線「蓮沼駅」徒歩分9分

街化区分/市街化区域■用涂地域/第一種住居地域■建ペい率/60%■容積率/200%■防火指定/準防火地域■高度地区/第二種高度地区■構造規模/木造3階建■建物面積/96.37㎡■延床面 積/96.37㎡■カースペース/ビルトインガレージ13.66㎡■設備/公営水道・公共下水・都市ガス■建築確認番号/第JTC23Y-AZ0089-00号■現況/建築中2月末完成予定



D-STYLE 株式会社 ディースタイル _{国土交通大臣(1)第10410号}

社/〒231-0023 横浜市中区山下町2 産業貿易センタービル9階 港オフィス/〒105-0004 東京都港区新橋3-16-2 太洋ビル4F

TEL: 045-641-2266 FAX: 045-641-2267

email info@d-style.co.jp

d-style.co.jp



不動産物件概要書

物件名		D-DESIGN 東矢口【新築戸建】					
- 101 1十 石		D-DESIGN 宋大口【세朵尸娃】					
所在(地番)	東京都大田区東矢口二丁目143番5・143番11・143番15・143番2					
所在(住居表	示)	東京都大田区東矢口二丁目11-7					
交 通		東急多摩川線「矢口渡」駅 徒歩8分					
		東急池上線「蓮沼」駅 徒歩9分					
土地概要	公簿面積	本地:56.54㎡(約17.1坪) 実測面積:56.29㎡ その他私道等部分あり(備考欄参照)					
	地目	宅地					
	権利						
	接道	東側私道 幅員約3.3mに約7.5m接道					
	特記事項	本地にセットバック部分3.36㎡を含む					
建物	構造·規模	木造3階建					
	建物面積	35.50㎡(約10.73坪)					
	延床面積	1階:37.57㎡/2階:32.41㎡/3階:23.91㎡/PH階2.48㎡ / 計:96.37㎡					
	間取り	3 LDK(LDK:約18帖/洋室:約5.1帖/洋室:約5帖/洋室:約5.2帖)					
	備考	ビルトインガレージ付き・スカイバルコニーあり(約7.76㎡)					
法令制限	区域区分	市街化区域					
	用途地域	第1種住居地域					
	建ペい率・容積率	6 0 % • 2 0 0 %					
	防火地域	準防火地域					
	その他	第2種高度地区・景観法・航空法					
設備	ライフライン	市営水道・公共下水・都市ガス					
売買条件	価格	7, 250万円					
	現況/引渡し	建築中/相談					
備考	私道等部分	143番11 (南側通路/建築基準法の道路に該当しない通路/7.16㎡) 143番15 (東側私道/二項道路/14.87㎡) 143番2 (東側私道/二項道路/10.43㎡)					
	※広告掲載はご遠						
	建築確認番号	第JTC23Y-AZ0089-00号					
取引態様	売主	工*************************************					


手数料:3%税込


D-STYLE

本 社/横浜市中区山下町2産業貿易センタービル9F T.045-641-2266/F.045-641-2267 株式会社ディースタイル

港オフィス/東京都港区新橋3-16-2 太洋ビル4F

email ▶info@d-style.co.jp

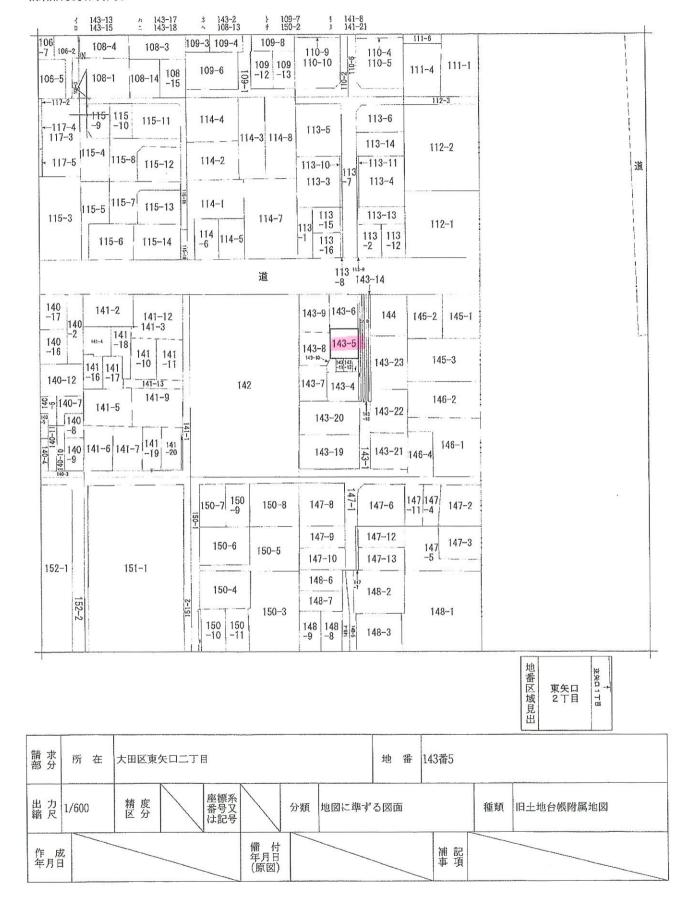

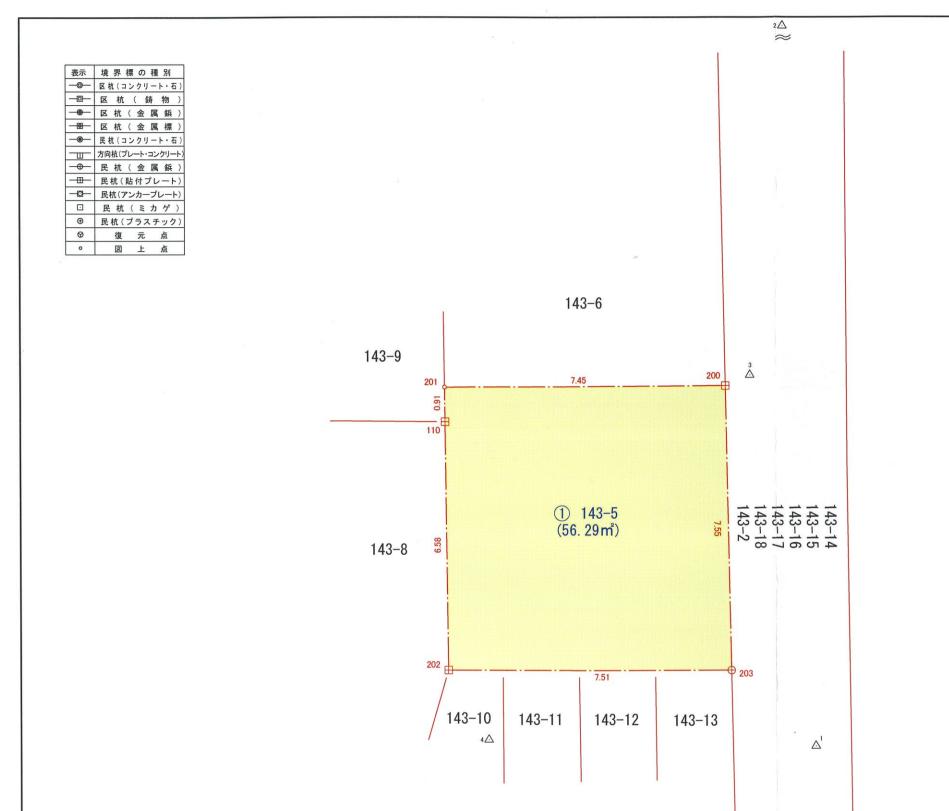



求積表

地 番	① 143-5									
NO	Xn		Υı	n		Xn • (Yn+1-	Yn-1)		距離	
200	109. 514			97.	416	-848.	733500		7.	452
201	109. 320			89.	967	-811.	045080		0.	91
110	108. 403			89.	997	25.	474705		6.	580
202	101. 826			90.	202	786.	096720		7.	516
203	101. 970			97.	717	735.	611580		7.	550
				合	計	-112.	595575			
		合	計	面	積	56.	2977875			
	15			地	積	56.	29	mi		

地 番	面積
① 143-5	56. 2977875 m²

トラバー座標

点 番	X座標	Y座標
1	100.000	100.000
2	119. 728	98. 704
3	109. 801	98.056
4	100.009	91.310
5	84. 966	100. 429

所 在	大田区東矢口二丁目143番5	
測量年月日	令和5年1月16日	TN-SZ

図名	確定測量図-01	令和5年3月28日作成	1:100	HY	道路後退		
修正履歴					地積と辺長の公差		
					官民境界		
					民民境界	立会済。	
					北について	実測時の磁北を採用しています。	

 \approx $5\triangle$

土地家屋調査士 関 太郎 登記測量事務所

横浜市中区鷺山 1 0 0 - 1 1 - 2 B

TEL 045-225-8974 / FAX 045-225-8979

(神奈川県土地家屋調査士会 登録第 2 4 1 3 号)




- ・本図は、地図作成上の誤差を含んでいますので、概略の位置を示した参考図としてご利用ください。
- ・著作権法上認められた行為を除き、本図の全部または一部を複製し、利用することを禁じます。
- ・本図は、東京都知事の承認を受けて、東京都縮尺2,500分の1地形図を利用して作成したものです。 (承認番号) 29都市基交薯第135号、29都市基交薯第36号

印刷日時:2021/11/18 18:36:17


東京都公共下水道台帳 施設平面図 (A3·横)

縮尺1:500 (プリンタによっては正しい経尺で印刷されない場合があります。)



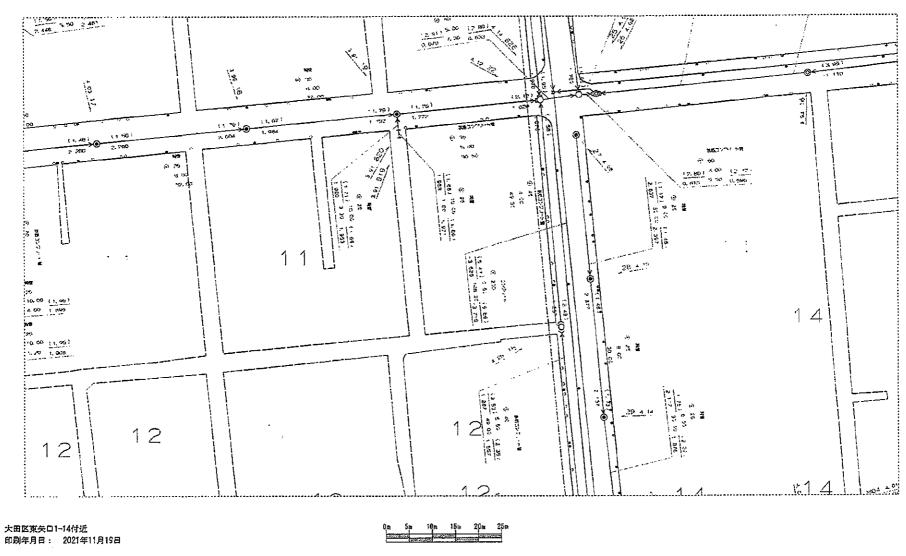

● 東京都下水商島

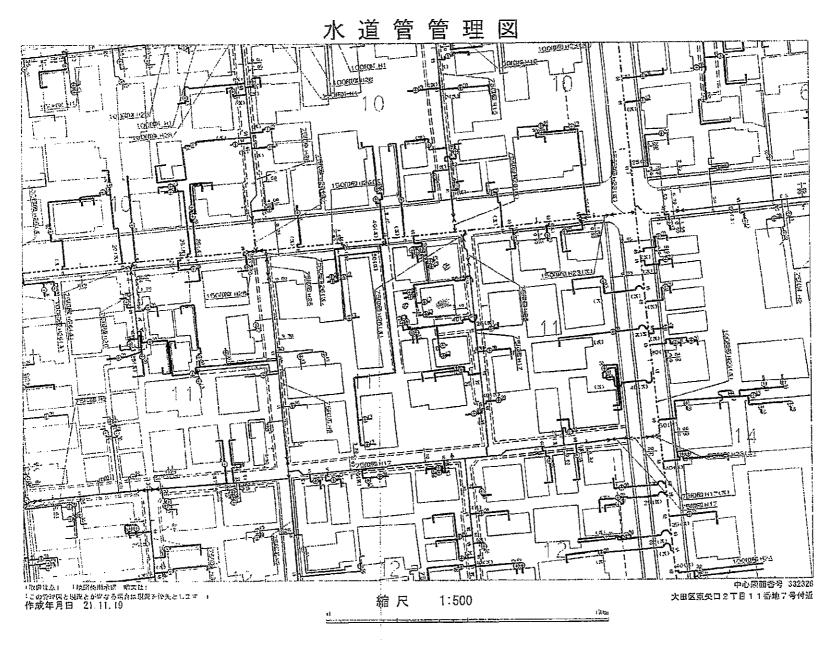

(株) ディースタイル 様

◇調査場所:東京都大田区東矢口2-11-7 付近

◇ご回答日:2023 年 01 月 07 日 (土) ◇受付番号:4020281

◇件名: (件名なし)

低压50。 低圧50m F 50 1 0 H 田田 低圧 50 200 150 低圧 200 低圧200_{mm} 低圧150_{mm} H 低压100 H H 1 低圧50 低压 50 低圧50mm 低压50mm 低圧50... 低圧50m 低圧 50_{mm} 低圧 50 mr 20m 低圧50,

下記の文章について、<u>必ずご一読ください</u>。

※ガス管圧力の種類と凡例、用途

(1) 高圧:表示なし、輸送用のみ (2) 中圧:

(高圧、中圧は一般用途にはご利用になれませんのでご注意ください)

輸送用と主に産業用途 (3) 低圧・中間圧:

- ・弊社がガス本管理設状況確認サービス(以下「本サービス」とします)でご提供する情報は、地形、道路形態、家形、高圧を除くガス本管の有無・工事予定ルート、 埋設位置、口径です。なおご参考に、取出し管の分岐位置を表示しておりますが、個人情報保護のため宅地内の引込状況及びガスのご使用状況は表示しておりません。 ◆弊社は、ご提供する情報が正確かつ最新であるよう努力しておりますが、それらについてはいかなる保障も致しません。また、本サービスご利用により生じたいかなる 損害についても責任を負いかねますのでご了承ください。なお、実際の工事、ガス供給にあたっては、供給方式の検討・本支管工事の有無の確認が必要となります。 予定ルートの施工状況確認も合わせて、原則6ヶ月以上前に各担当窓口にご相談くださるようお願いいたします。 ◆本サービスで使用されている地図及び導管情報は、著作権法により保護されており、東京ガスネットワーク(株)が著作権を所有しています。 営利目的のご利用を禁止いたします。また、権利侵害となりますので、許可無く複製、改変、送信等を禁止いたします。

東京ガス株式会社

家庭用等の一般用途

(お問合せ先)

担当部署:本管埋設状況確認センター

営業担当者:東京ガス(株)

TEL: 03-5322-8910

E-mail: maichow@tokyo-gas.co.jp

(株) ディースタイル 様

◇調査場所:東京都大田区東矢口2-11-7 付近

◇ご回答日:2023 年 01 月 07 日 (土) ◇受付番号:4020281

◇件名: (件名なし)



下記の文章について、必ずご一読ください。
◆弊社がガス本管理設状況確認サービス(以下「本サービス」とします)でご提供する情報は、地形、道路形態、家形、高圧を除くガス本管の有無・工事予定ルート、
埋設位置、口径です。なおご参考に、取出し管の分岐位置を表示しておりますが、個人情報保護のため宅地内の引込状況及びガスのご使用状況は表示しておりません。
◆弊社は、ご提供する情報が正確かつ最新であるよう努力しておりますが、それらについてはいかなる保障も致しません。また、本サービスご利用により生じたいかなる
損害についても責任を負いかねますのでご了承ください。なお、実際の工事、ガス供給にあたっては、供給方式の検討・本支管工事の有無の確認が必要となります。
予定ルートの施工状況確認も合わせて、原則6ヶ月以上前に各担当窓口にご相談くださるようお願いいたします。
◆本サービスで使用されている地図及び導管情報は、著作権法により保護されており、東京ガスネットワーク(株)が著作権を所有しています。
営利目的のご利用を禁止いたします。また、権利侵害となりますので、許可無く複製、改変、送信等を禁止いたします。

東京ガス株式会社

(お問合せ先)


担当部署:本管埋設状況確認センター

営業担当者:東京ガス(株)

TEL: 03-5322-8910

E-mail: maichow@tokyo-gas.co.jp

道路台帳現況平面図

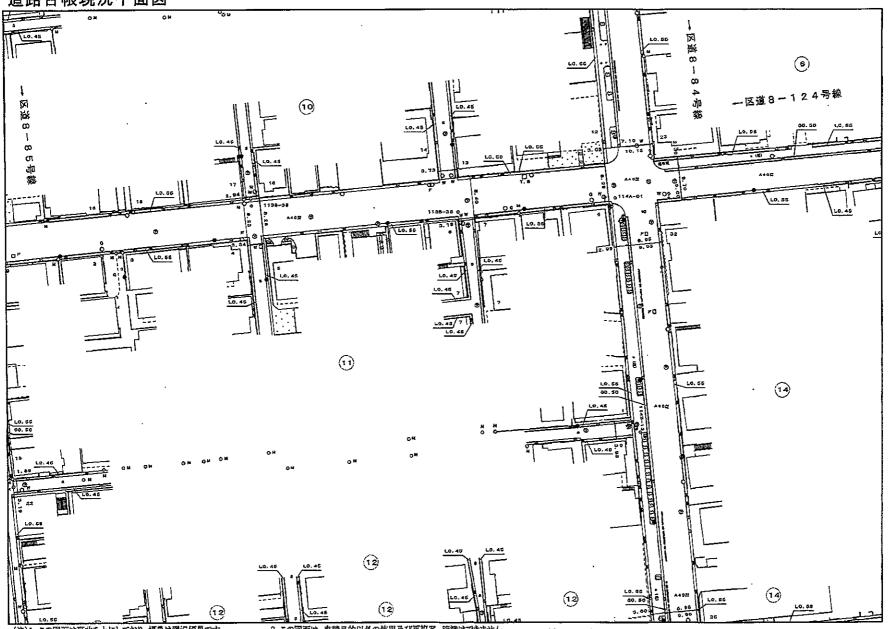



(注)1. この図面は真北を上にしており、幅負は現況幅負です。 2. 道路改良工事等により、現地と図面が整合しない場合があります。

3. この図面は、申請目的以外の使用及び再複写、鍛錬はできません。

縮尺 = 1:500

大田区都市基盤整備部 道路課 道路台帳 認定担当

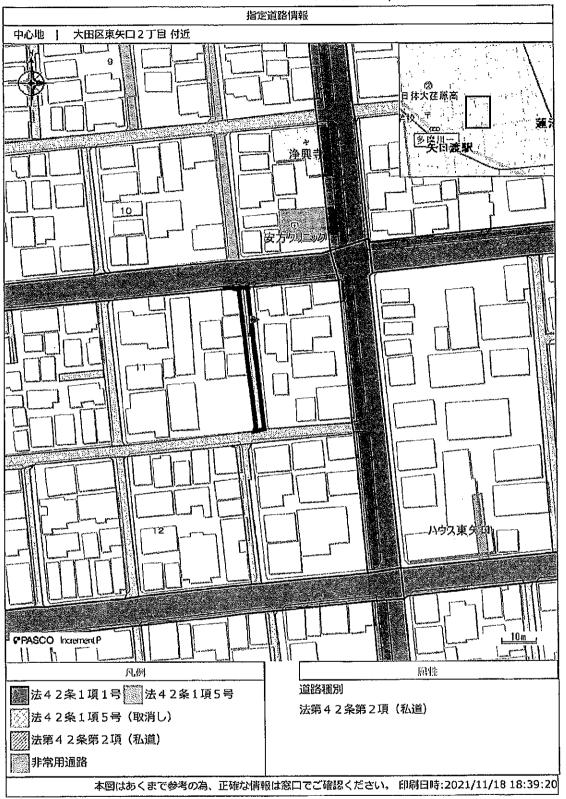

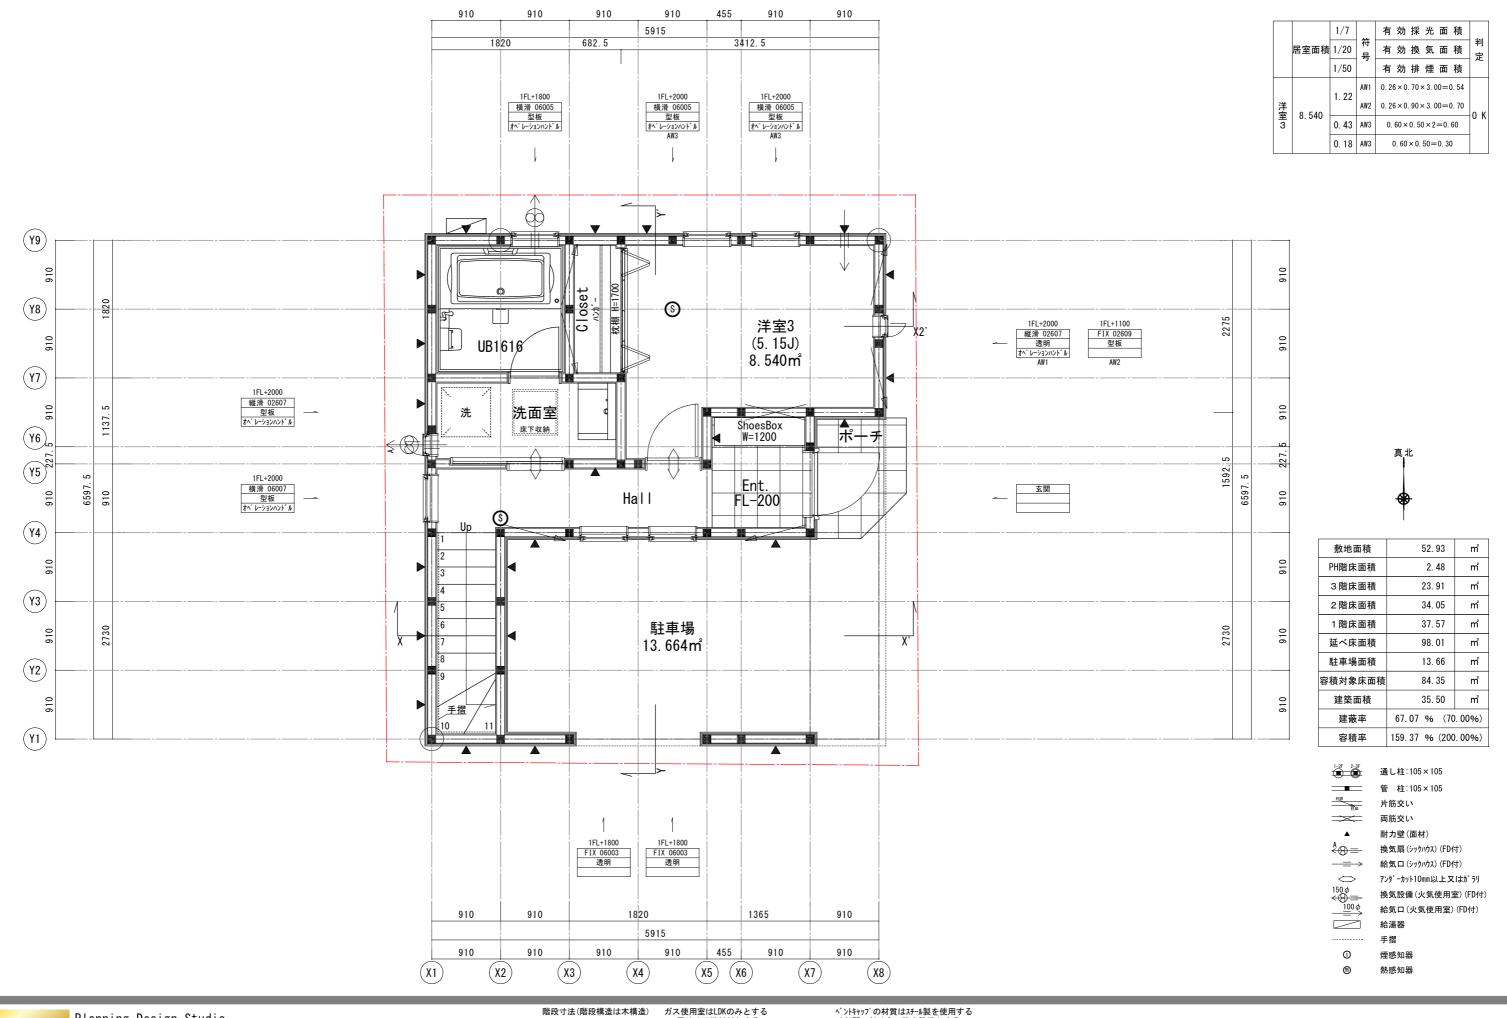




踏面 182(廻り部分150以上) 蹴上 1F-2F:最大220.84≦230 2F-3F:最大229.17≦230 幅 750

コンロ周りは不燃材料とする (石膏ポードァ12.5+NM-0871 73 又は同等品) 火気使用室は鋼製ダクトを使用する 火気使用室は断熱材ロックウール@50を使用する キッチン周りは不燃材料とする

外部開口部は全て防火設備とする 漏電遮断機を設置する クロルピリホスは使用しない

24時間換気扇スイッチは常時運転の明記のあるものとする —

Project	DS大田区東矢口2丁目	新築工事
Title	1 階平面詳細図	
Scale	1/50 Dra	wing date 2023/04/23

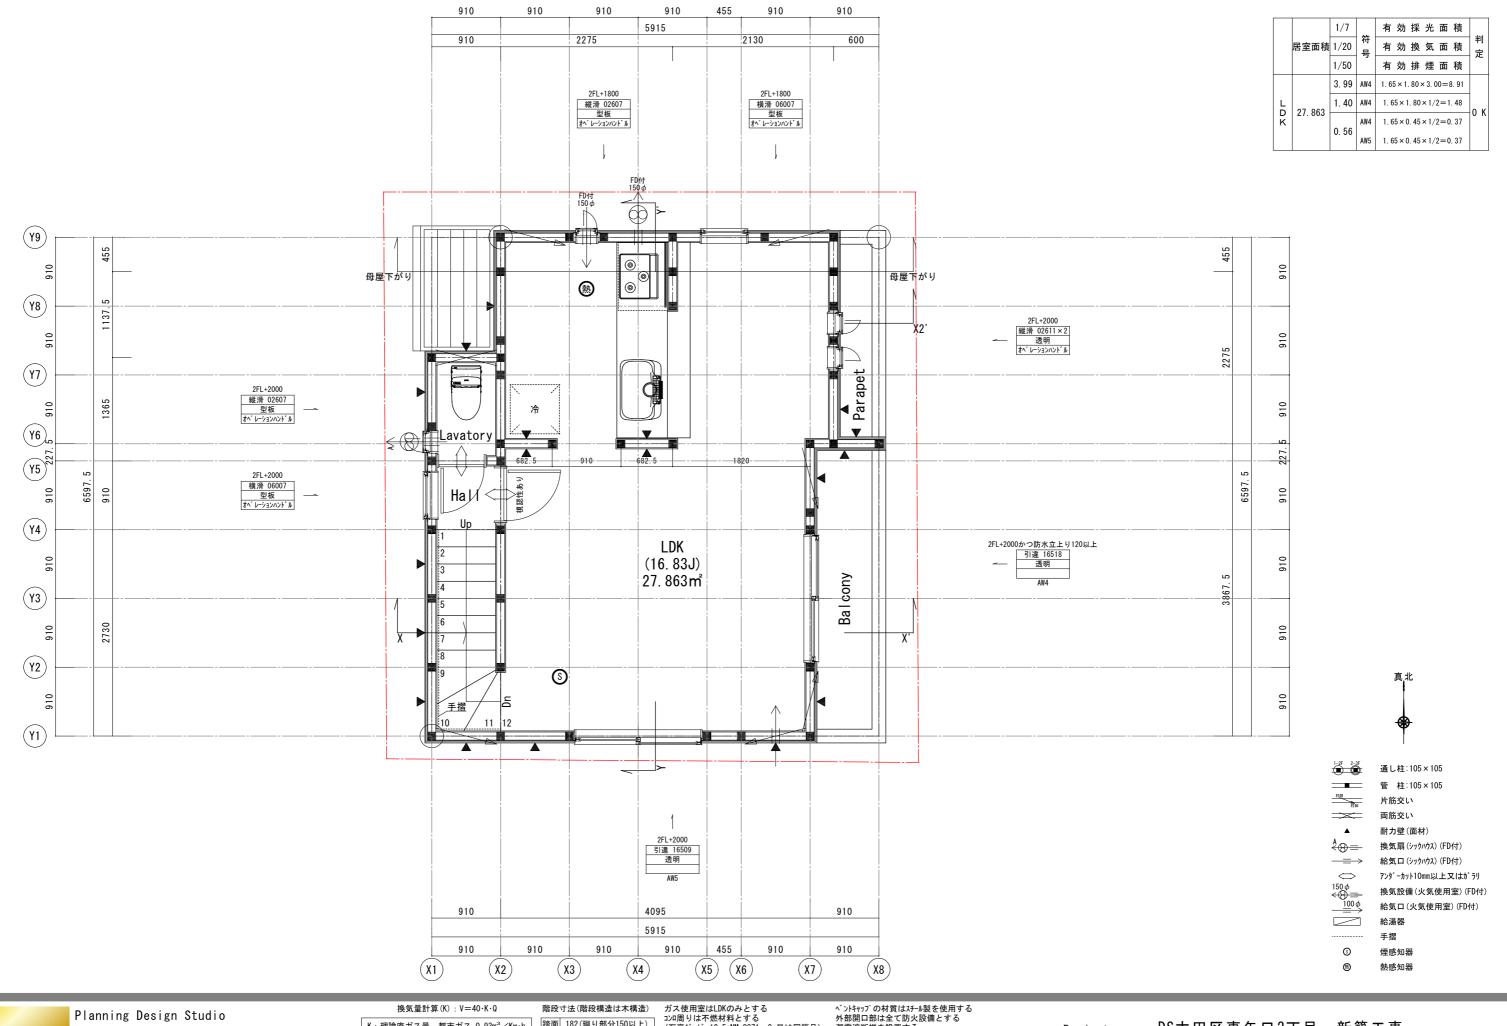



K:理論廃ガス量 都市ガス 0.93m³/Kw·h Q: 燃料消費量 ガスレンジ 13.30Kw $V = 40 \times 0.93 \times 13.30 = 494.76 \text{m}^3 / \text{h}$ 風量 580m³∕h・・OK


踏面 182(廻り部分150以上) _ | 1F-2F:最大220.84≦230 | 蹴上 2F-3F:最大229. 17≦230 幅 750

コンロ周りは不燃材料とする (石膏ポードァ12.5+NM-0871 73 又は同等品) 火気使用室は鋼製がかを使用する 火気使用室は断熱材ロックケール050を使用する キッチン周りは不燃材料とする

外部開口部は全て防火設備とする 漏電遮断機を設置する クロルピリホスは使用しない

24時間換気扇スイッチは常時運転の明記のあるものとする

DS大田区東矢口2丁目 新築工事 Project 2 階平面詳細図 Title <u>Drawing date 2023/</u>04/23 1/100

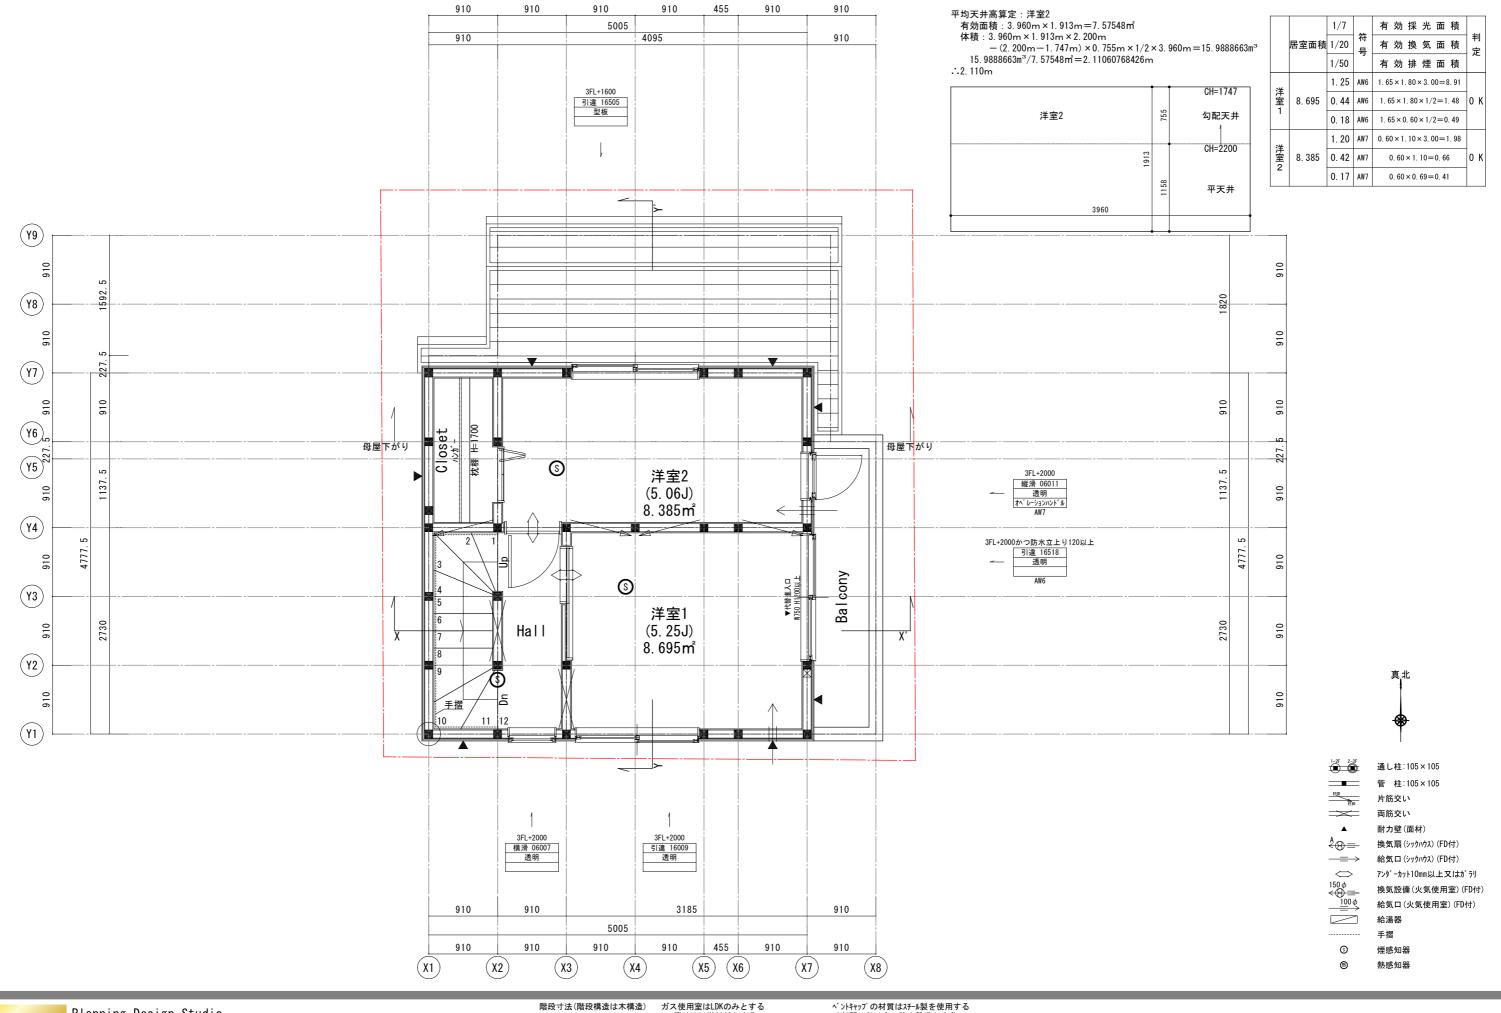




踏面 182(廻り部分150以上) 蹴上 2F-3F:最大229.17≦230 3F-PHF:最大216.67≦230 幅 750

コンロ周りは不燃材料とする (石膏ポードァ12.5+NM-0871 ァ3 又は同等品) 火気使用室は鋼製ダクトを使用する 火気使用室は断熱材ロックウール@50を使用する キッチン周りは不燃材料とする

外部開口部は全て防火設備とする 漏電遮断機を設置する クロルピリホスは使用しない 24時間換気扇スイッチは常時運転の明記のあるものとする

DS大田区東矢口2丁目 新築工事 Project 3 階平面詳細図 Title <u>Drawing date 2023/</u>04/23 1/100

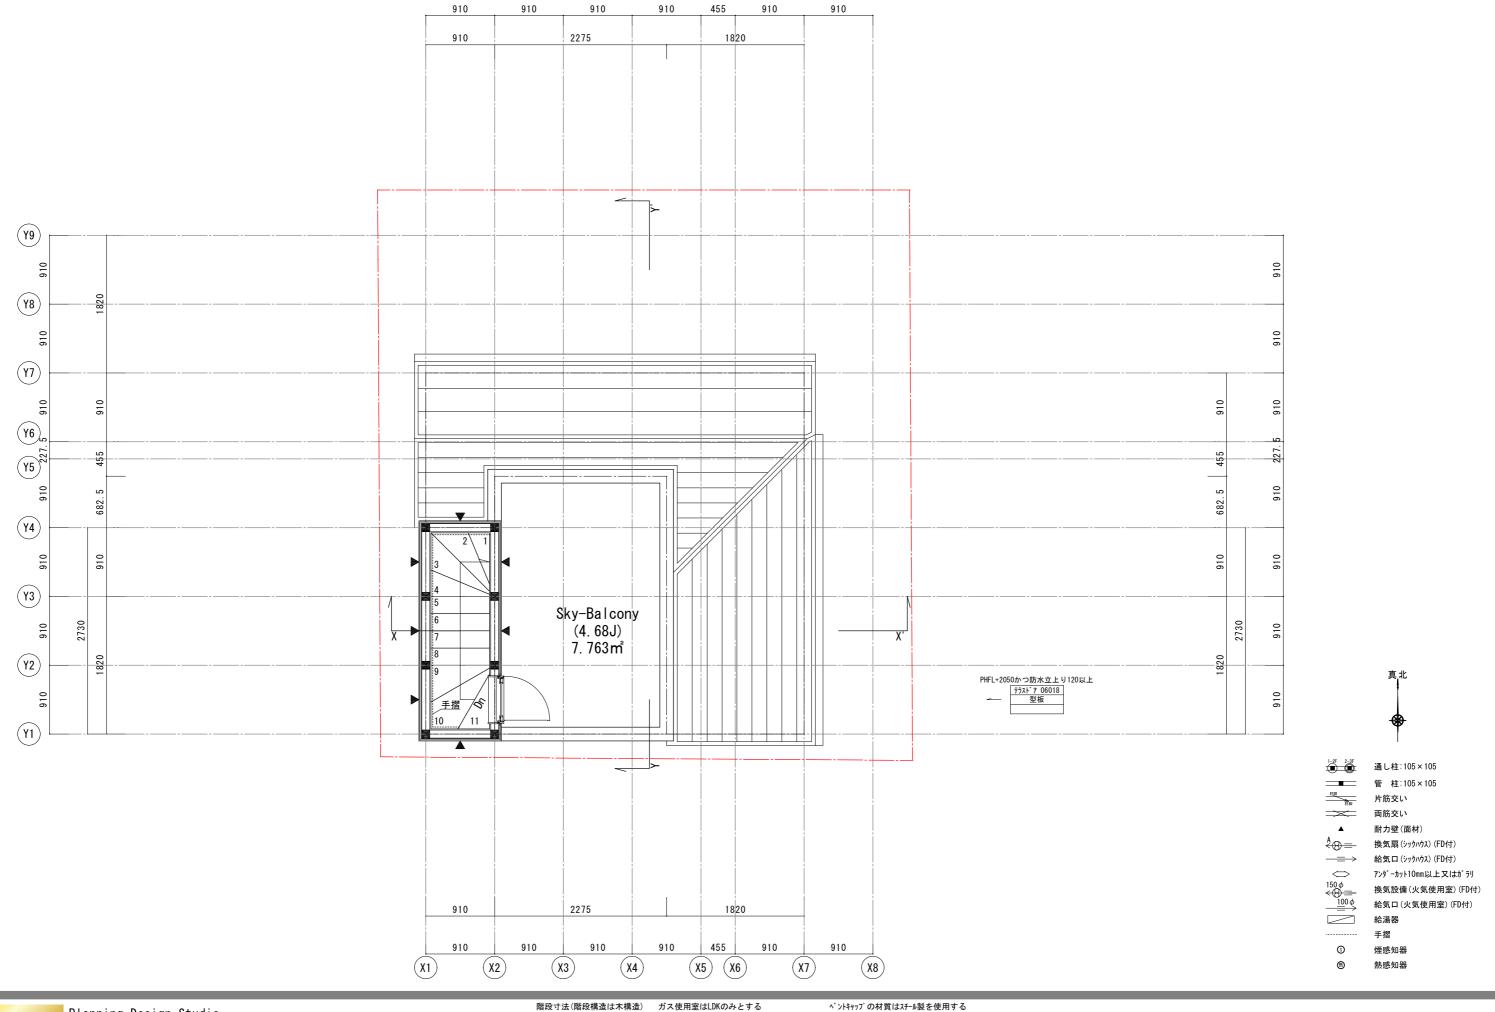



踏面 182(廻り部分150以上)

コンロ周りは不燃材料とする (石膏ボードァ12.5+NM-0871 ァ3 又は同等品)

ベントキャップの材質はスチール製を使用する 外部開口部は全て防火設備とする 漏電遮断機を設置する

Project	DS大田区東矢口2 ⁻	丁目 新築工	事
Title	PH階平面詳細図		
Scale	1/100	Drawing date	2023/03/20






屋根: コロ-7ル葺き(不燃認定NM-9567) 外壁: 窯業系サイディング表張 ァ15又はァ16mm貼(QF045BE-9226) 屋内: 石膏ボード ァ12.5mm貼り 軒裏: ケイ酸カルシウム板 ァ14mm(QF045RS-9122) ルーフバルコニ: 構造用合板+ケイ酸カルシウム板+FRP(DR-0212)

外壁妻面屋内側防火被覆を小屋裏屋根面まで達すこと

Project	DS大田区東矢口2 ⁻	丁目 新築工	事
Title	立面図-南・東-		
Scale	1/100	Drawing date	2023/04/23

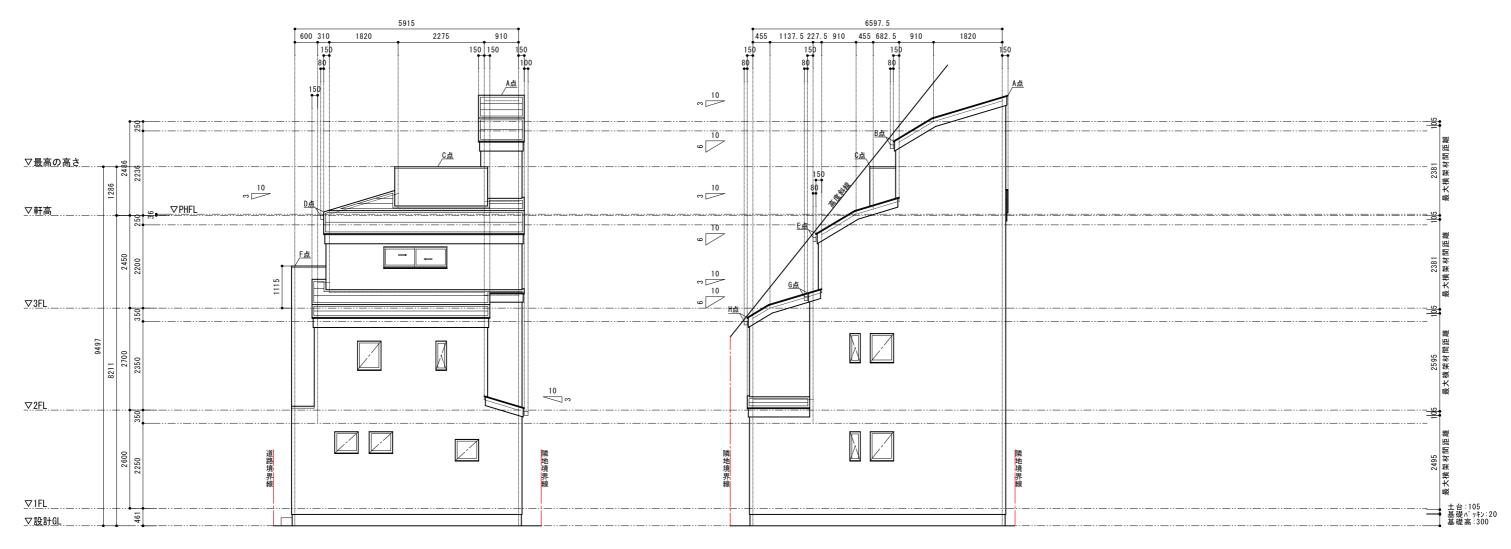



屋根: コロ-7ル葺き(不燃認定NM-9567) 外壁: 窯業系サイディング表張 テ14mm貼(QF045BE-9226) 屋内: 石膏ボード ァ15mm貼り 軒裏: ケイ酸カルシウム板 ァ14mm(QF045RS-9122) ルーフバルコニー: 構造用合板+ケイ酸カルシウム板+FRP(DR-0212)

外壁妻面屋内側防火被覆を小屋裏屋根面まで達すこと

Project	DS大田区東矢口2丁目	新築工事
Title	立面図-北・西-	
Scale	1/100 Dra	awing date 2023/04/23